


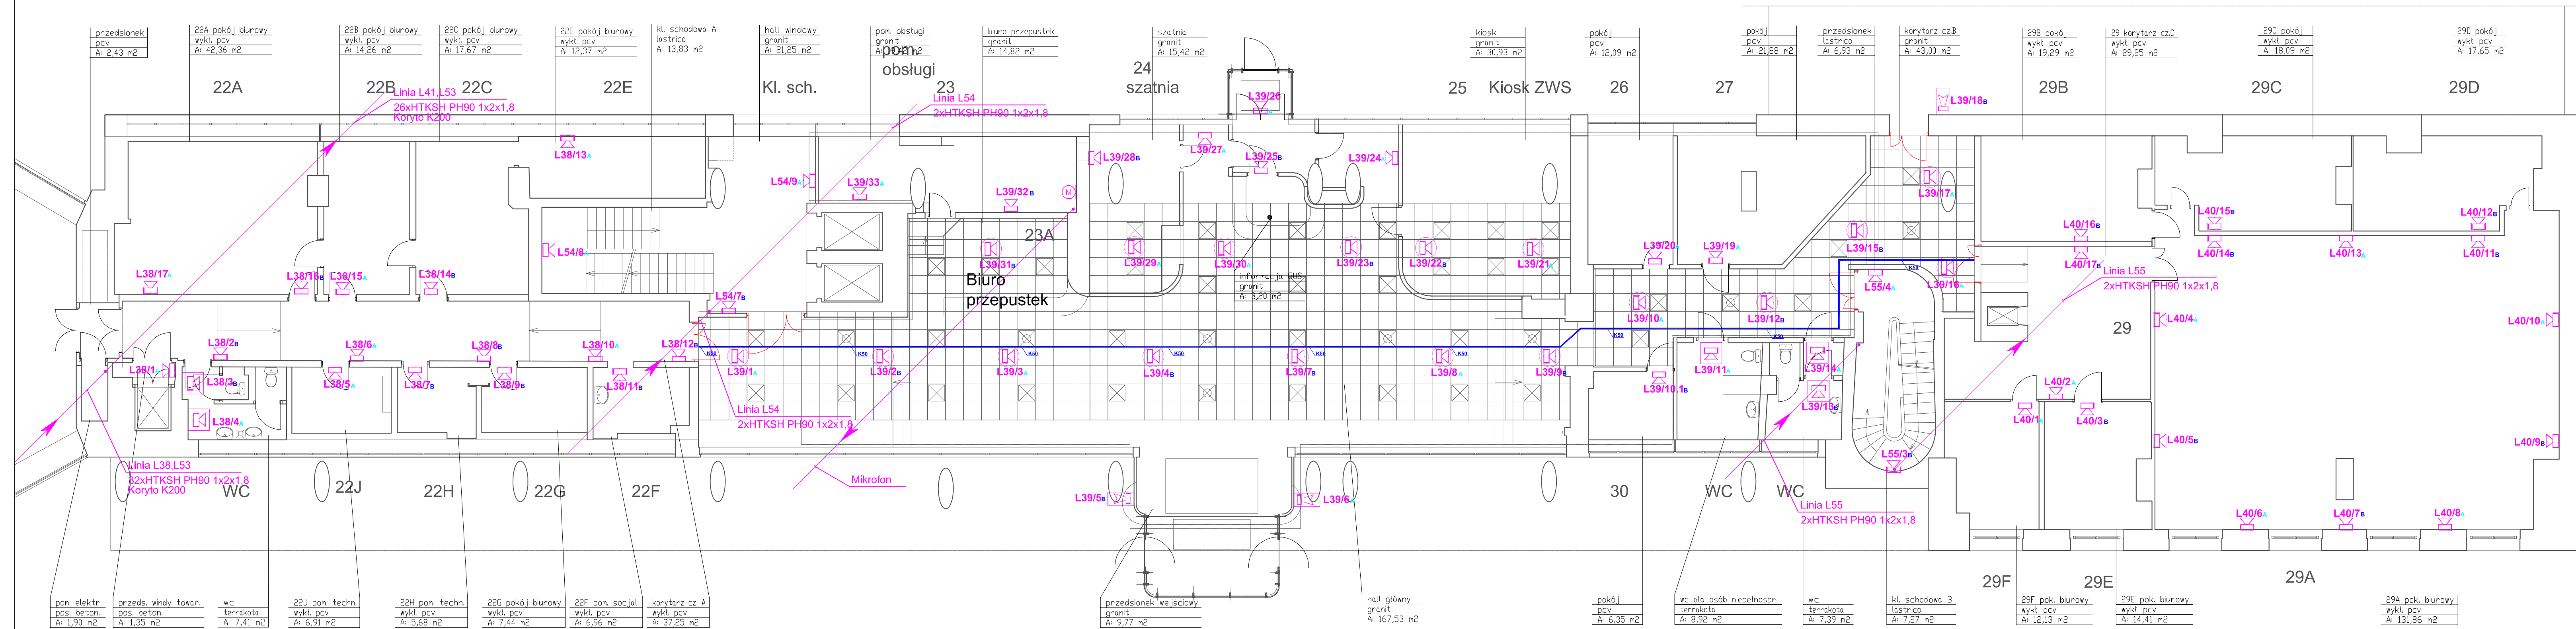




- UWAGI:**
- Głośniki na korytarzu montować za pomocą systemu mocowań dopuszczonego przez CNBOP.
 - Przed rozpoczęciem prac sprawdzić zgodność projektu z rozkładem pomieszczeń.
 - Kable ognioodpome HTKSH PH 90 prowadzić za pomocą systemów zamocowań odpornych na działanie ognia (zgodnie z zaleceniami producentów oraz wymaganiami normy DIN4102 cz.12).
 - Przejścia przez elementy oddzieleni pożarowych uszczelnić masą ognioodporną równą klasie odporności oddzielenia.
 - Kable ognioodpome mocować do konstrukcji budynku uchwytyami z uwzględnieniem ilości prowadzonych przewodów.
 - Integralną częścią projektu jest opis techniczny i DTR urządzeń.
 - Dla potrzeb instalacji DSO wydzielić pomieszczenie i zamontować drzwi o odpowiedniej odporności ogniowej.

- Legenda:**
- Głośnik zwieszany
 - Głośnik ścienny
 - Głośnik ścienny szczelny
 - Głośnik sufitowy
 - Głośnik tubowy
 - Mikrofon

INWESTOR:	Główny Urząd Statystyczny im. Jarosława Dąbrowskiego	
ADRES INWESTYCJI:	Al. Niepodległości 208 00-929 Warszawa	
PROJEKT:	Instalacja Dźwiękowego Systemu Ostrzegawczego w budynku C Głównego Urzędu Statystycznego w Warszawie	
BRANŻA:	INSTALACJE TELETECHNICZNE	
DATA:	07.2011r.	
NR. PROJEKTU:	3/GUS/08/2011	
BIURO PROJEKTOWE:	SAITELECOM Sp. z o.o. ul. Secemńska 17 01-485 Warszawa	
ZESPÓŁ AUTORSKI:	IMIE I NAZWISKO	PODPIS
	mgr inż. Łukasz Bożek MAZ/0033/PW/OE/10	
	mgr inż. Marcin Wąsik MAZ/0041/PW/OE/10	
FAZA:	PROJEKT TECHNICZNY	
TREŚĆ RYSUNKU:	PLAN INSTALACJI DSO - rzut piwnicy budynku C	
SKALA: 1:100	NR. RYS.: T-1	




Legenda:

-  -Głośnik zwieszany
-  -Głośnik ścienny
-  -Głośnik ścienny szczelny
-  -Głośnik sufitowy
-  -Głośnik tubowy
-  -Mikrofon

- UWAGI:**
1. Głośniki na korytarzu montować za pomocą systemu mocowań dopuszczzonego przez CNBOP.
 2. Przed rozpoczęciem prac sprawdzić zgodność projektu z rozkładem pomieszczeń.
 3. Kable ognioodpne HTKSH PH 90 prowadzić za pomocą systemów zamocowań odpornych na działanie ognia(zgodnie z zaleceniami producentów oraz wymaganiami normy DIN4102 cz.12).
 4. Przejścia przez elementy oddzielań pożarowych uszczelnić masą ognioodporną równą klasie odporności oddzielenia.
 5. Kable ognioodpne mocować do konstrukcji budynku uchwytemi z uwzględnieniem ilości prowadzonych przewodów.
 6. Integralną częścią projektu jest opis techniczny i DTR urządzeń.

INWESTOR:	Główny Urząd Statystyczny Im. Jarosława Dąbrowskiego	
ADRES INWESTYCJI:	Al. Niepodległości 208 00-929 Warszawa	
PROJEKT:	Instalacja Dźwiękowego Systemu Ostrzegawczego w budynku Głównego Urzędu Statystycznego w Warszawie	
BRANŻA:	INSTALACJE TELETECHNICZNE	
DATA:	07.2011r.	
NR. PROJEKTU:	3/GUS/06/2011	
BIURO PROJEKTOWE:	SAITELECOM Sp. z o.o. ul. Secemńska 17 01-485 Warszawa	
ZESPÓŁ AUTORSKI:	IMIĘ I NAZWISKO	PODPIS
	mgr inż. Lukasz Bobak MAZ0033/PWOE/10	
	mgr inż. Marek Witek MAZ0041/PWOE/10	
FAZA: PROJEKT TECHNICZNY	TREŚĆ RYSUNKU: PLAN INSTALACJI DSO - rzut parteru budynku C	
SKALA: 1:100	NR.RYS.: T-2	

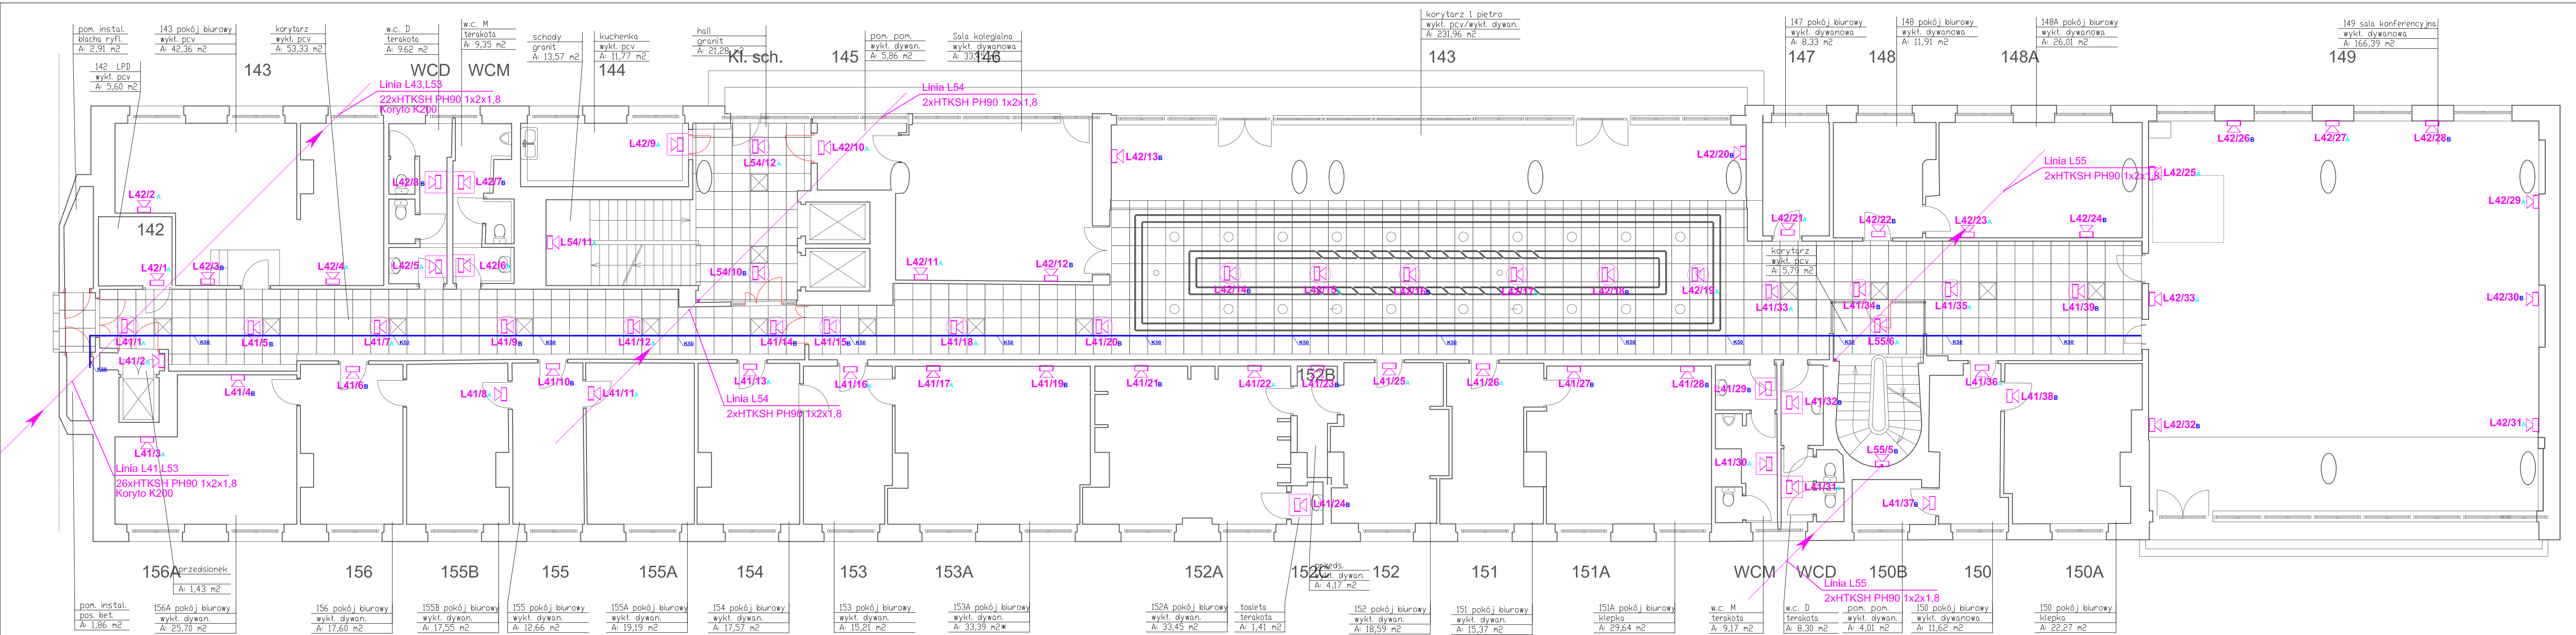


Legenda:

- Głośnik zwieszany
- Głośnik ścienny
- Głośnik ścienny szczelny
- Głośnik sufitowy
- Głośnik tubowy
- Mikrofon

UWAGI:

- Głośniki na korytarzu montować za pomocą systemu mocowań dopuszczzonego przez CNBOP.
- Przed rozpoczęciem prac sprawdzić zgodność projektu z rozkładem pomieszczeń.
- Kable ognioodpne HTKSH PH 90 prowadzić za pomocą systemów zamocowań odpornych na działanie ognia (zgodnie z zaleceniami producentów oraz wymaganiami normy DIN4102 cz.12.
- Przejścia przez elementy oddzielenia pożarowych uszczelnąć masą ognioodporną równą klasie odporności oddzielenia.
- Kable ognioodpne mocować do konstrukcji budynku uchwytnymi z uwzględnieniem ilości prowadzonych przewodów.
- Integralną częścią projektu jest opis techniczny i DTR urządzeń.

INWESTOR:	Główny Urząd Statystyczny im. Jarosława Dąbrowskiego	
ADRES INWESTYCJI:	Al. Niepodległości 208 00-925 Warszawa	
PROJEKT:	Instalacja Dźwiękowego Systemu Ostrożawczego w budynku C Głównego Urzędu Statystycznego w Warszawie	
BRANŻA:	INSTALACJE TELETECHNICZNE	
DATA:	07.2011r.	
NR. PROJEKTU:	3/GUS/06/2011	
BIURO PROJEKTOWE:	SAITELECOM Sp. z o.o. ul. Secenińska 17 01-485 Warszawa	
ZESPÓŁ AUTORSKI:	IMIE I NAZWISKO	PODPIS
	mgr inż. Łukasz Bożek MAZ0033/PW0E/10	
	mgr inż. Marcin Wąsik MAZ0041/PW0E/10	
FAZA:	PROJEKT TECHNICZNY	
TRESC RYSUNKU:	PLAN INSTALACJI DSO - rzut piętra I budynku C	
SKALA:	1:100	NR.RYS.: T-3

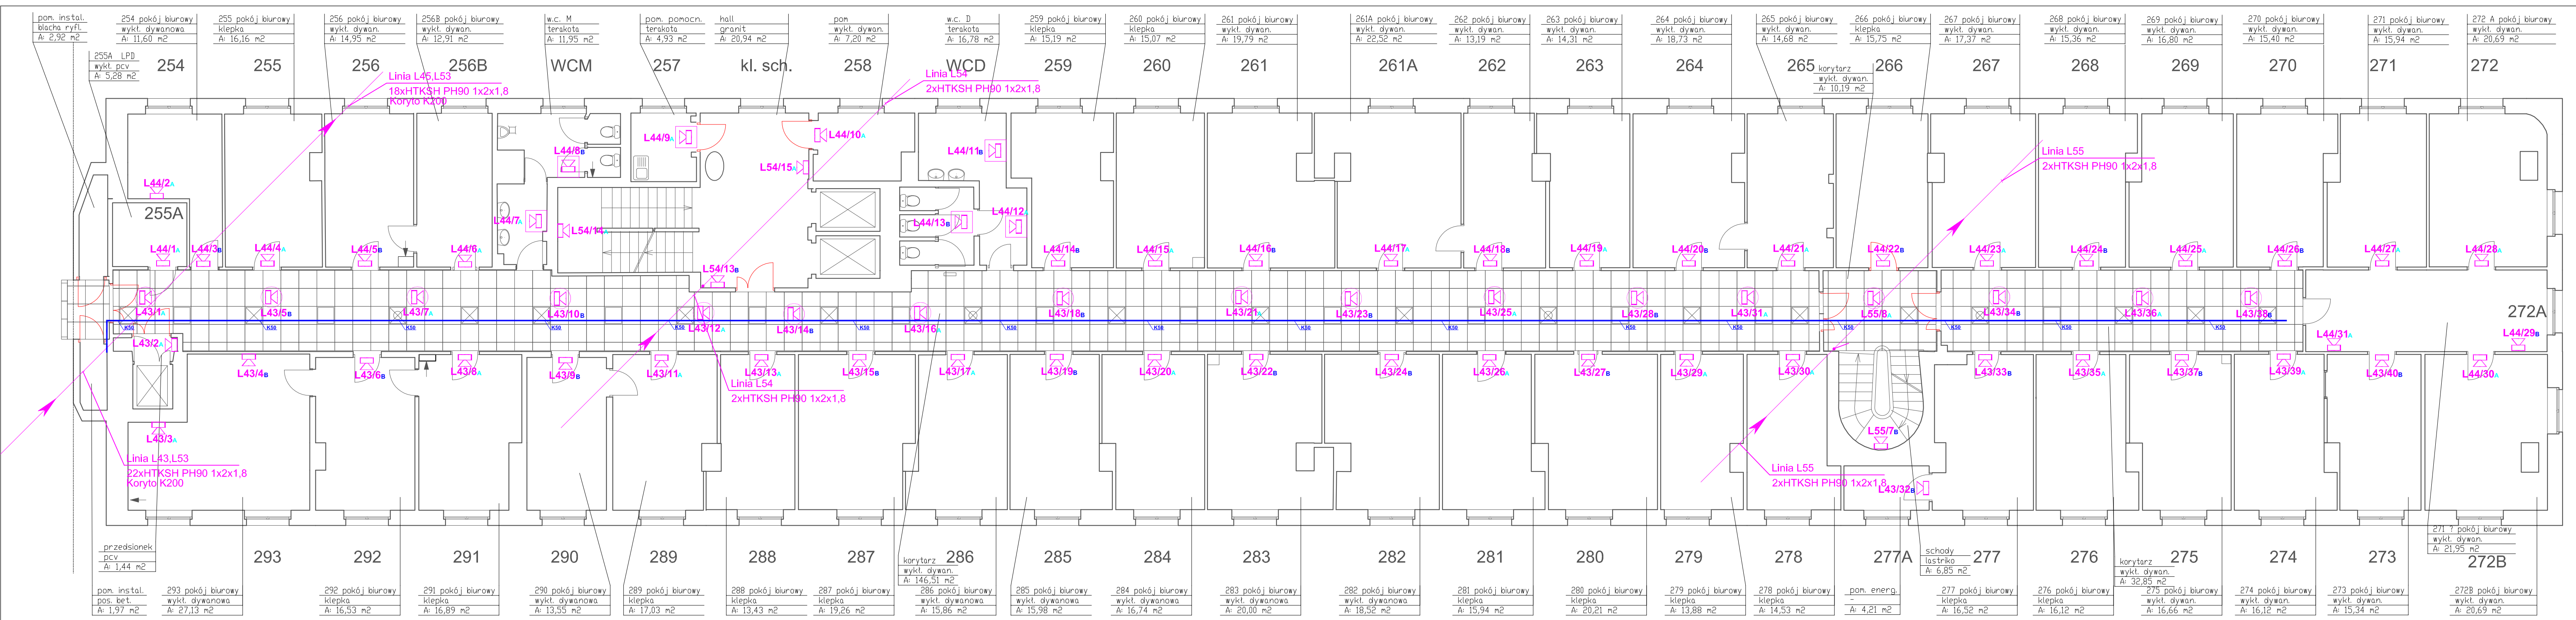


UWAGI:

- Głośniki na korytarzu montować za pomocą systemu mocowań dopuszczonego przez CNBOP.
- Przed rozpoczęciem prac sprawdzić zgodność projektu z rozkładem pomieszczeń.
- Kable ognioodporne HTKSH PH 90 prowadzić za pomocą systemów zamocowań odpornych na działanie ognia (zgodnie z zaleceniami producentów oraz wymaganiami normy DIN4102 cz.12).
- Przejścia przez elementy oddzielenia pożarowych uszczelniać masą ognioodporną równą klasie odporności oddzielenia.
- Kable ognioodporne mocować do konstrukcji budynku uchwytnymi z uwzględnieniem ilości projektowanych przewodów.
- Integralną częścią projektu jest opis techniczny i DTR urządzeń.

- Legenda:**
- Głośnik zwieszany
 - Głośnik ścienny
 - Głośnik ścienny szczelny
 - Głośnik sufitowy
 - Głośnik tubowy
 - Mikrofon

INWESTOR:	Główny Urząd Statystyczny Im. Jarosława Dąbrowskiego
ADRES INWESTYCJI:	Al. Niepodległości 208 00-925 Warszawa
PROJEKT:	Instalacja Dźwiękowego Systemu Ostrzegawczego w budynku C Głównego Urzędu Statystycznego w Warszawie
BRANŻA:	INSTALACJE TELETECHNICZNE
DATA:	07.2011r.
NR. PROJEKTU:	3/GUS/06/2011
BIURO PROJEKTOWE:	SAITELECOM Sp. z o.o. ul. Secenińska 17 01-485 Warszawa
ZESPÓŁ AUTORSKI:	IMIE I NAZWISKO
mgr inż. Lukasz Bobak MAZ0033/PWOE/10	PODPIS
mgr inż. Marek Więtek MAZ0041/PWOE/10	
FAZA:	PROJEKT TECHNICZNY
TREŚĆ RYSUNKU:	PLAN INSTALACJI DSO - rzut piętra II budynku C
SKALA:	1:100
NR. RYS.: T-4	

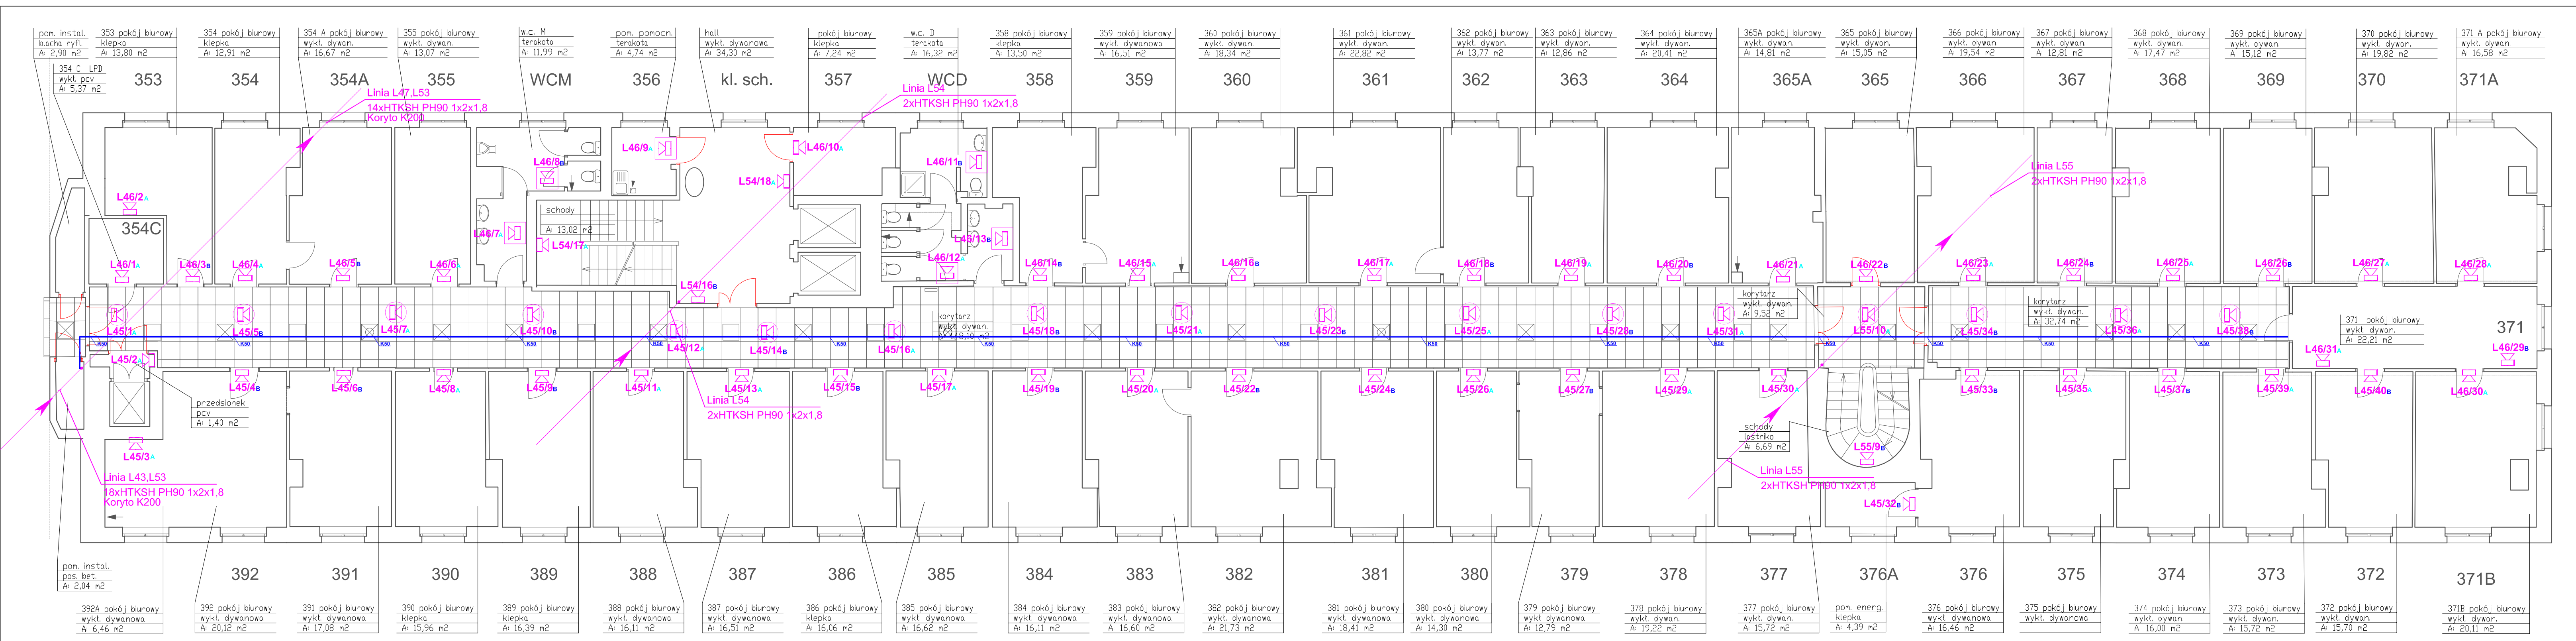


- UWAGI:**
- Głośniki na korytarzu montować za pomocą systemu mocowań dopuszczonego przez CNBOP.
 - Przed rozpoczęciem prac sprawdzić zgodność projektu z rozkładem pomieszczeń.
 - Kable ognioodporne HTKSH PH 90 prowadzić za pomocą systemów zamocowań odpornych na działanie ognia (zgodnie z zaleceniami producentów oraz wymaganiami normy DIN4102 cz.12).
 - Przejścia przez elementy oddzielenia pożarowych uszczelniać masą ognioodporną równą klasie odporności oddzielenia.
 - Kable ognioodporne mocować do konstrukcji budynku uchwytnymi z uwzględnieniem ilości prowadzonych przewodów.
 - Integralną częścią projektu jest opis techniczny i DTR urządzeń.

Legenda:

- Głośnik zwieszany
- Głośnik ścienny
- Głośnik ścienny szczelny
- Głośnik sufitowy
- Głośnik tubowy
- Mikrofon


INWESTOR:	Główny Urząd Statystyczny im. Jarosława Dąbrowskiego	
ADRES INWESTYCJA:	Al. Niepodległości 208 00-925 Warszawa	
PROJEKT:	Instalacja Dźwiękowego Systemu Ostrzegawczego w budynku Głównego Urzędu Statystycznego w Warszawie	
BRANŻA:	INSTALACJE TELETECHNICZNE	
DATA:	07.2011r.	
NR. PROJEKTU:	3/GUS/06/2011	
BIURO PROJEKTOWE:	SAITELECOM Sp. z o.o. ul. Secemilska 17 01-485 Warszawa	
ZESPÓŁ AUTORSKI:	IMI I NAZWISKO	PODPIS
	mgr inż. Lukasz Bożek MAZ0003PPOK10	
	mgr inż. Marek Wajak MAZ0004PPOK10	
FAZA:	PROJEKT TECHNICZNY	
TRESC RYSUNKU:	PLAN INSTALACJI DSO - rzut piętra III budynku C	
SKALA: 1:100	NR-RYS.:	T-5

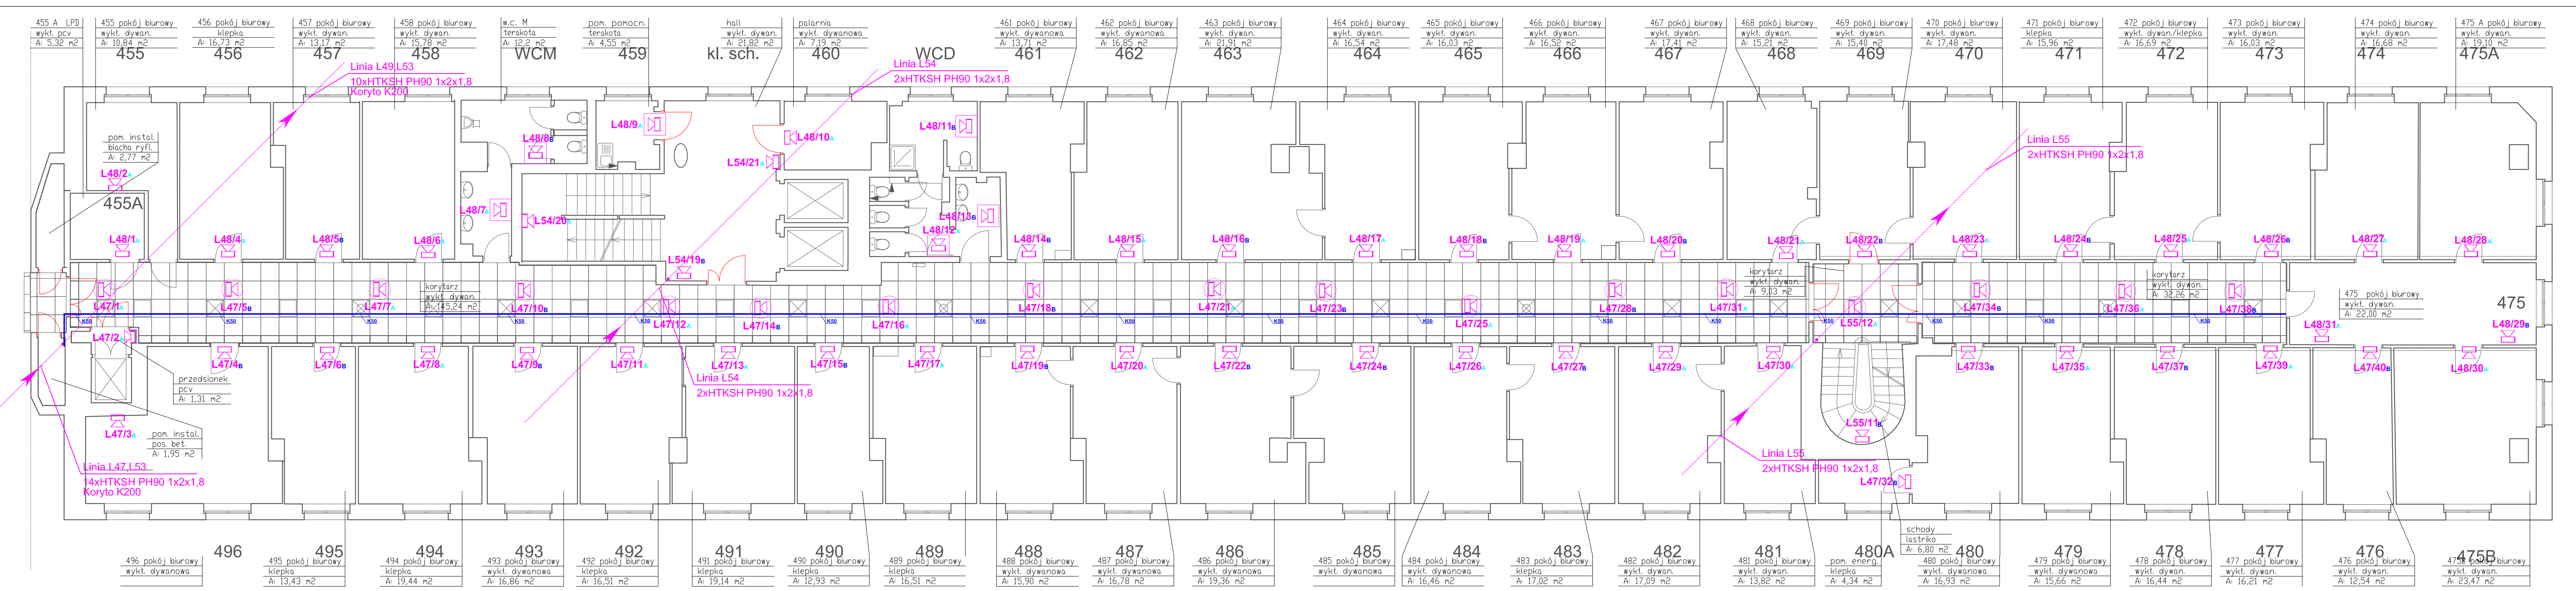

- UWAGI:**
- Głośniki na korytarzu montować za pomocą systemu mocowań dopuszczanego przez CNBOP.
 - Przed rozpoczęciem prac sprawdzić zgodność projektu z rozkładem pomieszczeń.
 - Kable ognioodporne HTKSH PH 90 prowadzić za pomocą systemów zamocowań odpornych na działanie ognia (zgodnie z zaleceniami producentów oraz wymaganiami normy DIN4102 cz.12).
 - Przejścia przez elementy oddzielań pożarowych uszczelnić masą ognioodporną równą klasie odporności oddzielenia.
 - Kable ognioodporne mocować do konstrukcji budynku uchwytnymi z uwzględnieniem ilości prowadzonych przewodów.
 - Integralną częścią projektu jest opis techniczny i DTR urządzeń.

- Legenda:**
- Głośnik zwieszany
 - Głośnik ścienny
 - Głośnik ścienny szczelny
 - Głośnik sufitowy
 - Głośnik tubowy
 - Mikrofon

INWESTOR:	Główny Urząd Statystyczny im. Jarosława Dąbrowskiego	
ADRES INWESTYCJI:	Al. Niepodległość 208 00-925 Warszawa	
PROJEKT:	Instalacja Dźwiękowego Systemu Ostrzegawczego w budynku G. Głównego Urzędu Statystycznego w Warszawie	
BRANŻA:	INSTALACJE TELETECHNICZNE	
DATA:	07.2011r.	
NR. PROJEKTU:	3/GUS/06/2011	
BIBURO PROJEKTOWE:	SAITELECOM Sp. z o.o. ul. Sacomilska 17 01-485 Warszawa	
ZESPÓŁ AUTORSKI:	IMIE I NAZWISKO	PODPIS
	mgr inż. Łukasz Bożek MAZ/0033/PW0E/10	
	mgr inż. Marcin Wąsik MAZ/0041/PW0E/10	
FAZA:	PROJEKT TECHNICZNY	
TREŚĆ RYSUNKU:	PLANI INSTALACJI DSO - rzut piętra IV budynku C	
SKALA: 1:100	NR RYS.: T-6	

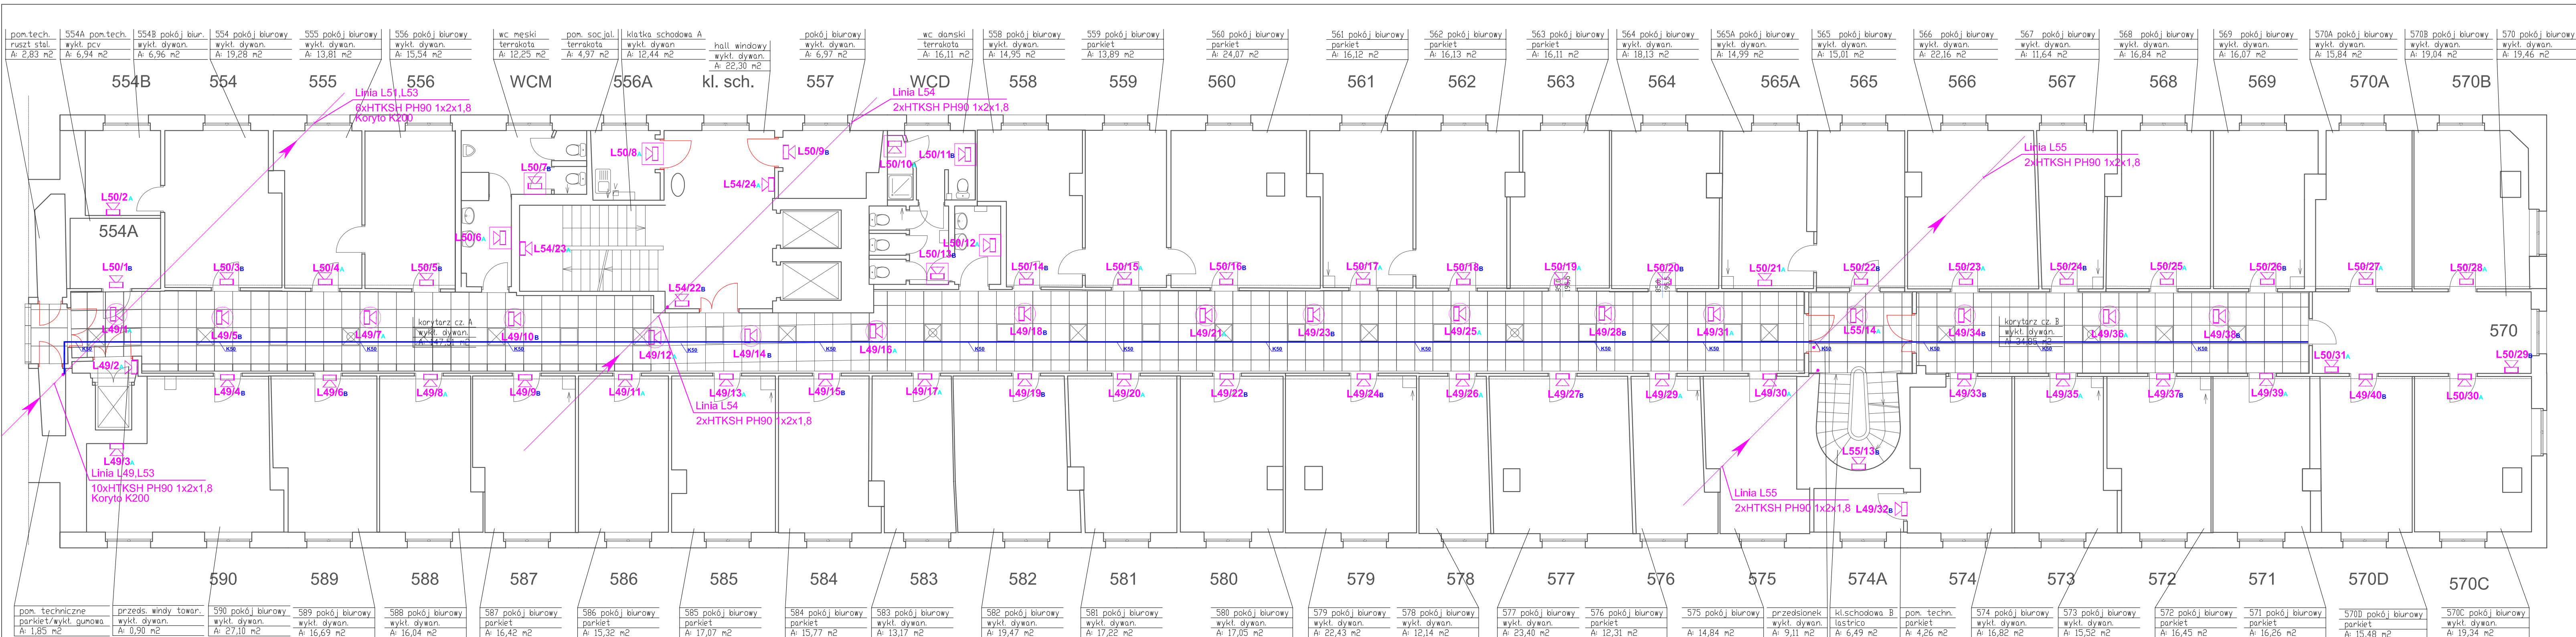


544B	554	555	556	WCM	556A	kl. sch.	557	WCD	558	559	560	561	562	563	564	565A	565	566	567	568	569	570A	570B
590	589	588	587	586	585	584	583	582	581	580	579	578	577	576	575	574A	574	573	572	571	570D	570C	

Legenda:

- Głośnik zwieszany
- Głośnik ścienny
- Głośnik ścienny szczelny
- Głośnik sufitowy
- Głośnik tubowy
- Mikrofon

- UWAGI:**
- Głośniki na korytarzu montować za pomocą systemu mocowań dopuszczzonego przez CNBOP.
 - Przed rozpoczęciem prac sprawdzić zgodność projektu z rozkładem pomieszczeń.
 - Kable ognioodporne HTKSH PH 90 prowadzić za pomocą systemów zamocowań odpornych na działanie ognia (zgodnie z zaleceniami producentów oraz wymaganiami normy DIN4102 cz.12).
 - Przejścia przez elementy oddzielenia pożarowych uszczelniać masą ognioodporną równą klasie odporności oddzielenia.
 - Kable ognioodporne mocować do konstrukcji budynku uchwytemi z uwzględnieniem ilości prowadzonych przewodów.
 - Integralną częścią projektu jest opis techniczny i DTR urządzeń.

INWESTOR:	Główny Urząd Statystyczny im. Jarosława Dąbrowskiego	
ADRES INWESTYCJI:	Al. Niepodległości 208 00-925 Warszawa	
PROJEKT:	Instalacja Dźwiękowego Systemu Ostrzegawczego w budynku C Głównego Urzędu Statystycznego w Warszawie	
BRANŻA:	INSTALACJE TELETECHNICZNE	
DATA:	07.2011r.	
NR. PROJEKTU:	3/GUS/06/2011	
BIURO PROJEKTOWE:	SAITELECOM Sp. z o.o. ul. Secernińska 17 01-485 Warszawa	
ZESPÓŁ AUTORSKI:	IMI I NAZWISKO	PODPIS
	mgr inż. Lukasz Bolek MAZ/0033/PW/OE/10	
	mgr inż. Marcin Wąsik MAZ/0041/PW/OE/10	
FAZA:	PROJEKT TECHNICZNY	
TREŚĆ RYSUNKU:	PLAN INSTALACJI DSO - rzut piętra V budynku C	
SKALA: 1:100	NR RYS.: T-7	

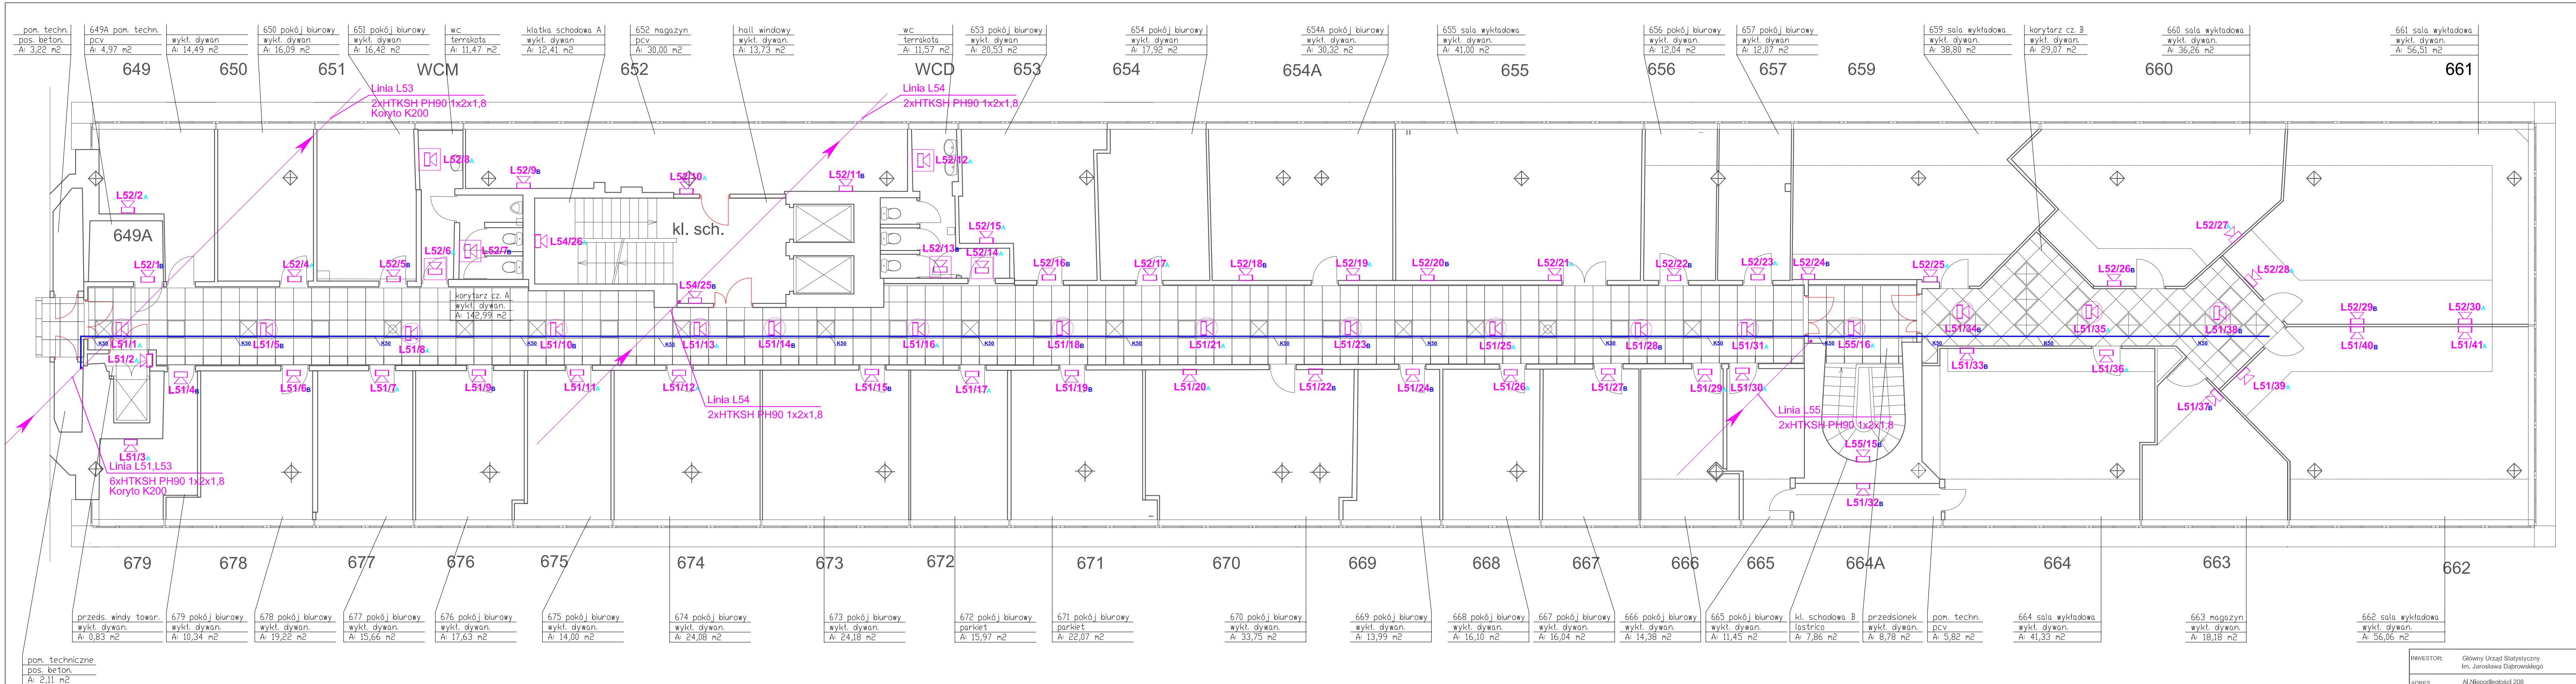


pon. techniczne
pos. beton.
A: 2,11 m²

- UWAGI:**
- Głośniki na korytarzu montować za pomocą systemu mocowań dopuszczonego przez CNBOP.
 - Przed rozpoczęciem prac sprawdzić zgodność projektu z rozkładem pomieszczeń.
 - Kable ognioodpome HTKSH PH 90 prowadzić za pomocą systemów zamocowań odpornych na działanie ognia (zgodnie z zaleceniami producentów oraz wymaganiami normy DIN4102 cz.12).
 - Przejścia przez elementy oddzielań pożarowych uszczelniać masą ognioodporną równą klasie odporności oddzielenia.
 - Kable ognioodpome mocować do konstrukcji budynku uchwytnymi z uwzględnieniem ilości prowadzonych przewodów.
 - Integralną częścią projektu jest opis techniczny i DTR urządzeń.

- Legenda:**
- Głośnik zwieszany
 - Głośnik ścienny
 - Głośnik ścienny szczelny
 - Głośnik sufitowy
 - Głośnik tubowy
 - Mikrofon

INWESTOR:	Główny Urząd Statystyczny Im. Jarosława Dąbrowskiego	
ADRES INWESTYCJI:	Al. Niepodległości 208 00-925 Warszawa	
PROJEKT:	Instalacja Dźwiękowego Systemu Ostrzegawczego w budynku C Głównego Urzędu Statystycznego w Warszawie	
BRANŻA:	INSTALACJE TELETECHNICZNE	
DATA:	07.2011r.	
NR. PROJEKTU:	3/GUS/06/2011	
BIURO PROJEKTOWE:	SAITELECOM Sp. z o.o. ul. Secemińska 17 01-485 Warszawa	
ZESPÓŁ AUTORSKI:	IMIĘ I NAZWISKO	PODPIS
mgr inż. Lukasz Bożek MAZ0033PW0E/10		
mgr inż. Marcin Wąsik MAZ0041PW0E/10		
FAZA: PROJEKT TECHNICZNY		
TREŚĆ RYSUNKU: PLAN INSTALACJI DSO - rzut piętra VI budynku C		
SKALA: 1:100	NRRYS.: T-8	

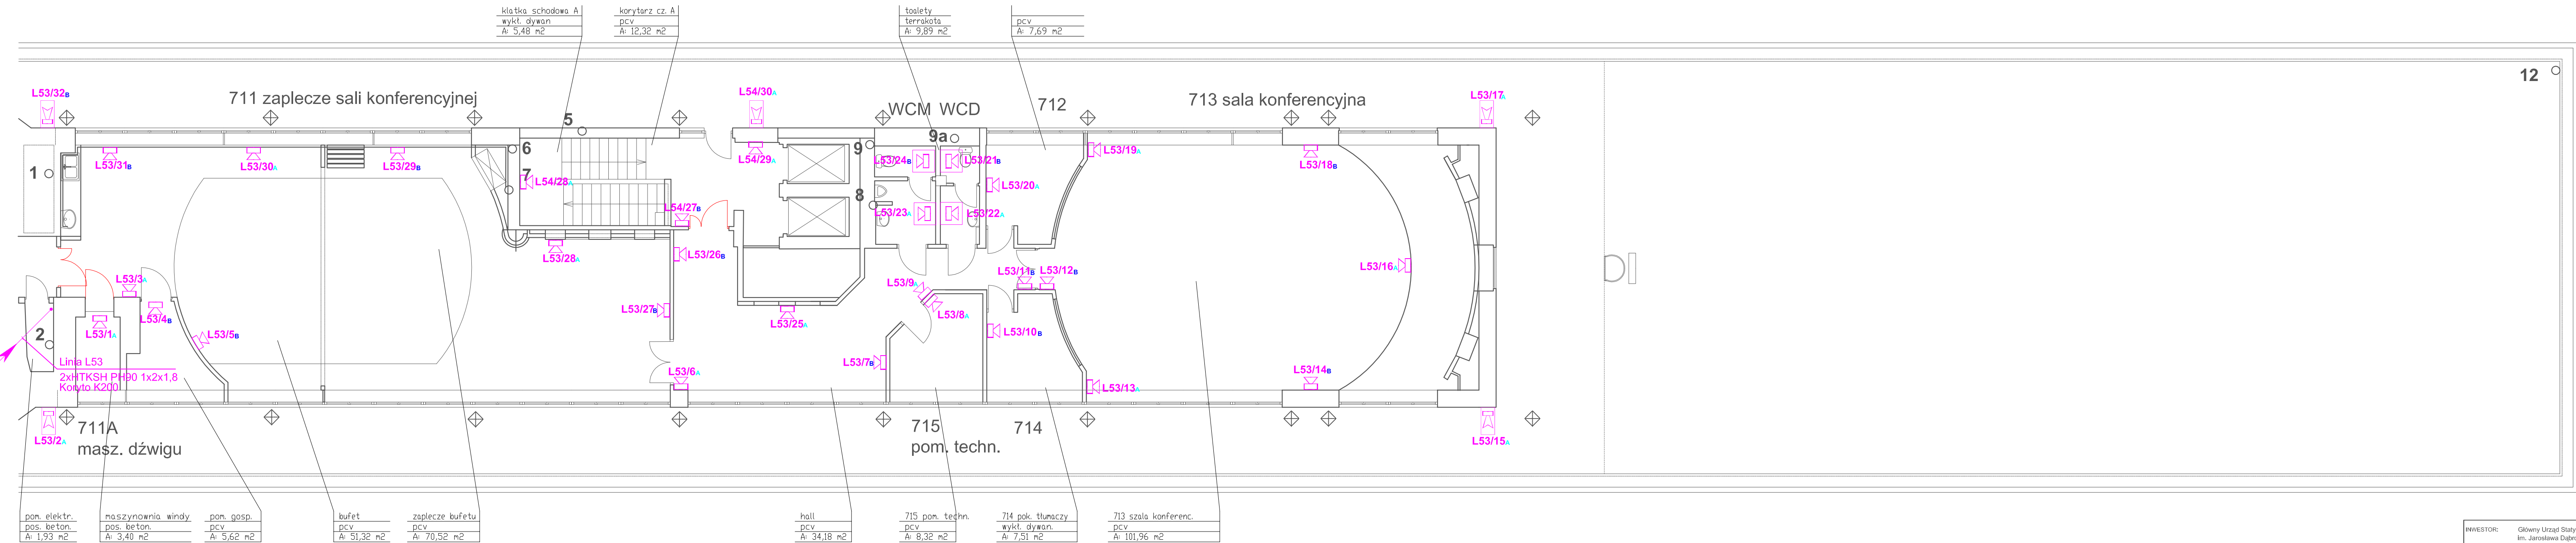


pon. elektr. pos. beton. A: 1,93 m ²	maszynownia windy pos. beton. A: 3,40 m ²	pom. gosp. pcv A: 5,62 m ²	bufet pcv A: 51,32 m ²	zaplecze bufetu pcv A: 70,52 m ²	hall pcv A: 34,18 m ²	715 pom. techn. pcv A: 8,32 m ²	714 pok. tłumaczy wykł. dywan. A: 7,51 m ²	713 szala konferenc. pcv A: 101,96 m ²
---	--	---	---	---	--	--	---	---

klatka schodowa A wykł. dywan A: 5,48 m ²	korytarz cz. A pcv A: 12,32 m ²	toalety terrakota A: 9,89 m ²	pcv A: 7,69 m ²
--	--	--	-------------------------------

- UWAGI:**
- Głośniki na korytarzu montować za pomocą systemu mocowań dopuszczonego przez CNBOP.
 - Przed rozpoczęciem prac sprawdzić zgodność projektu z rozkładem pomieszczeń.
 - Kable ogniodoporne HTKSH PH 90 prowadzić za pomocą systemów zamocowań odpornych na działanie ognia (zgodnie z zaleceniami producentów oraz wymaganiami normy DIN4102 cz.12).
 - Przejścia przez elementy oddzielenia pożarowych uszczelnień masą ogniodoporną równą klasie odporności oddzielenia.
 - Kable ogniodoporne mocować do konstrukcji budynku uchwytnymi z uwzględnieniem ilości prowadzonych przewodów.
 - Integralną częścią projektu jest opis techniczny i DTR urządzeń.

- Legenda:**
- Głośnik zwieszany
 - Głośnik ścienny
 - Głośnik ścienny szczelny
 - Głośnik sufitowy
 - Głośnik tubowy
 - Mikrofon

INWESTOR:	Główny Urząd Statystyczny Im. Jarosława Dąbrowskiego	
ADRES INWESTYCJI:	Al. Niepodległości 208 00-925 Warszawa	
PROJEKT:	Instalacja Dźwiękowego Systemu Ostrzegawczego w budynku C Głównego Urzędu Statystycznego w Warszawie	
BRANŻA:	INSTALACJE TELETECHNICZNE	
DATA:	07.2011r.	
NR. PROJEKTU:	3/GUS/06/2011	
BIURO PROJEKTOWE:	SATELECOM Sp. z o.o. ul. Secenińska 17 01-485 Warszawa	
ZESPÓŁ AUTORSKI:	IMIĘ I NAZWISKO	PODPIS
mgr inż. Łukasz Bożek MAZ/0033/PWOE/10		
mgr inż. Marcin Wąsik MAZ/0041/PWOE/10		
FAZA: PROJEKT TECHNICZNY	TREŚĆ RYSUNKU:	
PLAN INSTALACJI DSO - rzut piętra VII budynku C		
SKALA: 1:100	NR.RYS.:	T-9

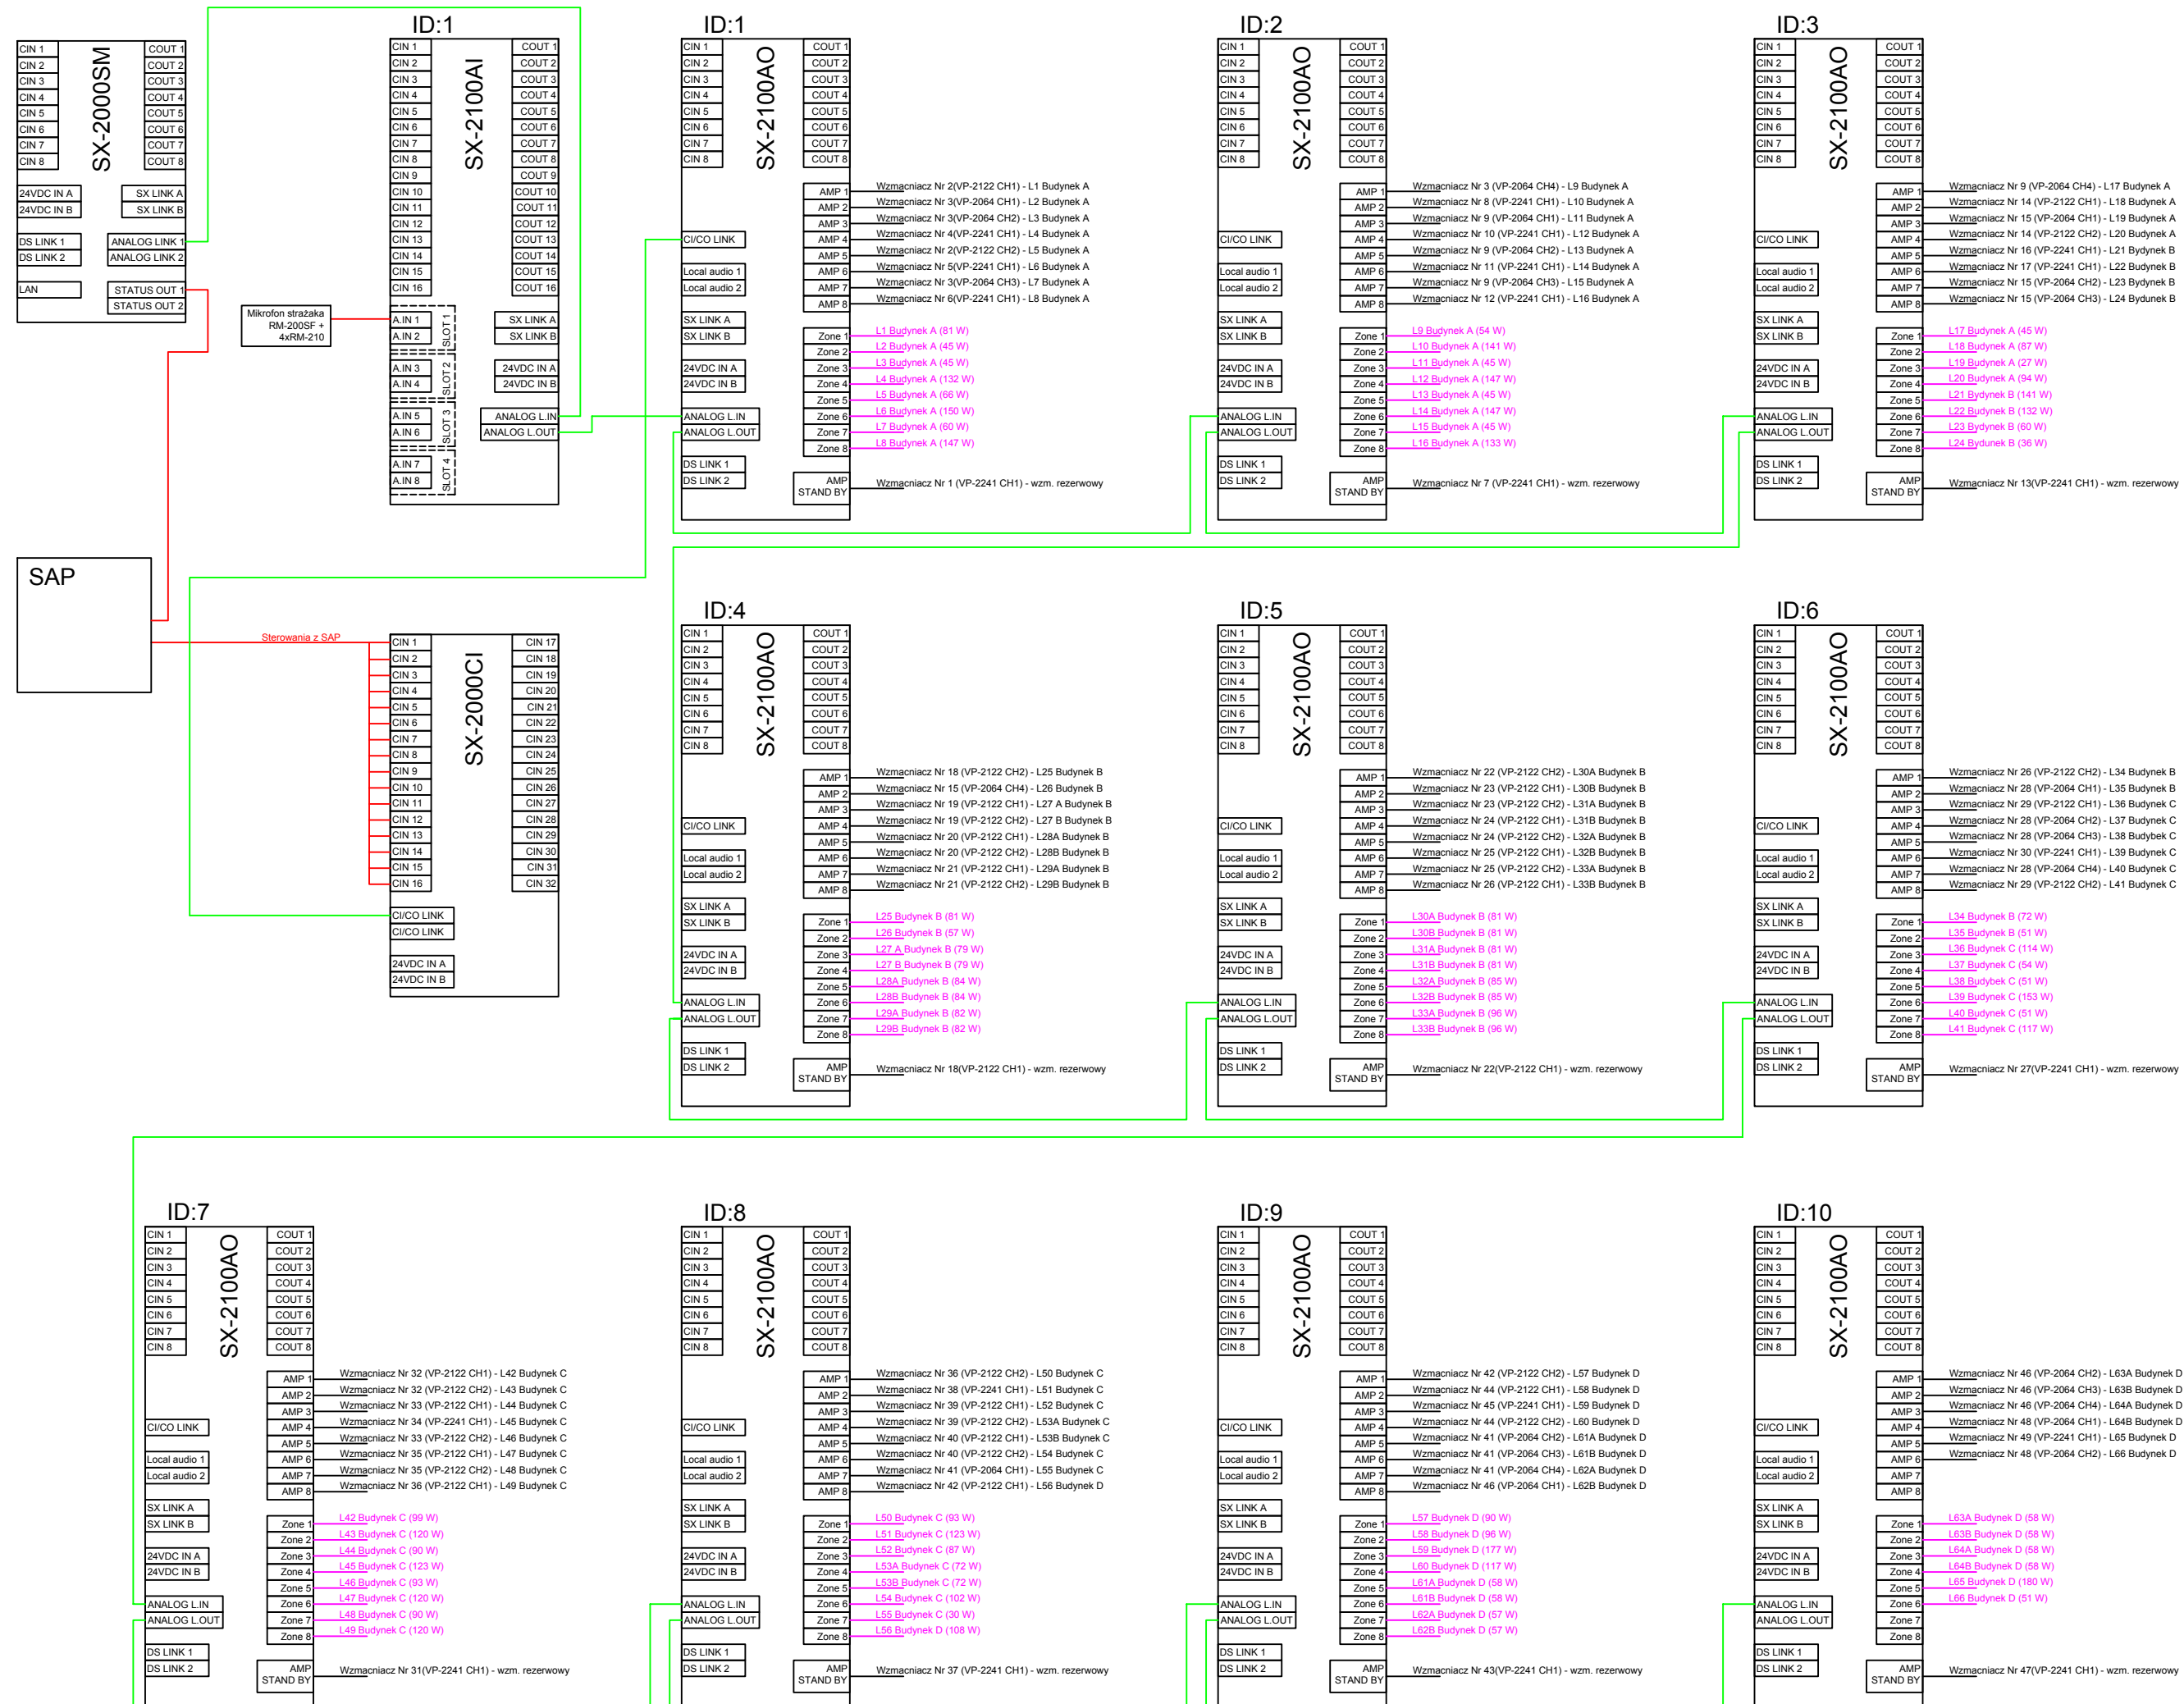

LEGENDA

STP/FTP

HTKSHekw 4x2x1

INWESTOR:	Główny Urząd Statystyczny im. Jarosława Dąbrowskiego	
ADRES INWESTYCJI:	Al. Niepodległości 208 00-925 Warszawa	
PROJEKT:	Instalacja Dźwiękowego Systemu Ostrzegawczego w Budynkach A, B, C, D Głównego Urzędu Statystycznego w Warszawie	
BRANŻA:	INSTALACJE TELETECHNICZNE	
DATA:	07.2011r	
NR PROJEKTU:	1/GUS/06/2011	
BIURO PROJEKTOWE:	SAITELECOM Sp. z o.o. ul. Ścieśmińska 17 01-485 Warszawa	
ZESPÓŁ AUTORSKI:	IMIĘ I NAZWISKO	PODPIS
	mgr inż. Łukasz Bożek MAZ/0033/PW/OE/10	
	mgr inż. Maciej Zach MAZ/0394/POE/O8	
FAZA:	PROJEKT TECHNICZNY	
TREŚĆ RYSUNKU:	Schemat blokowy połączeń urządzeń	
SKALA:		
NR RYS.:	T-30	

DOKUMENTACJA CHRONIONA PRAWEM AUTORSKIM
zgodnie z ustawą o prawie autorskim i prawach pokrewnych (Dz.U.R.P. Nr 24, poz. 83 z dnia 4 lutego 1994r.)
POWOLANIE FRAGMENTÓW LUB CAŁOŚCI BEZ ZGODY AUTORA PROJEKTU WIEKONNIE

